



位置図

令和 7 年度 村道 2076 号線側溝改修工事



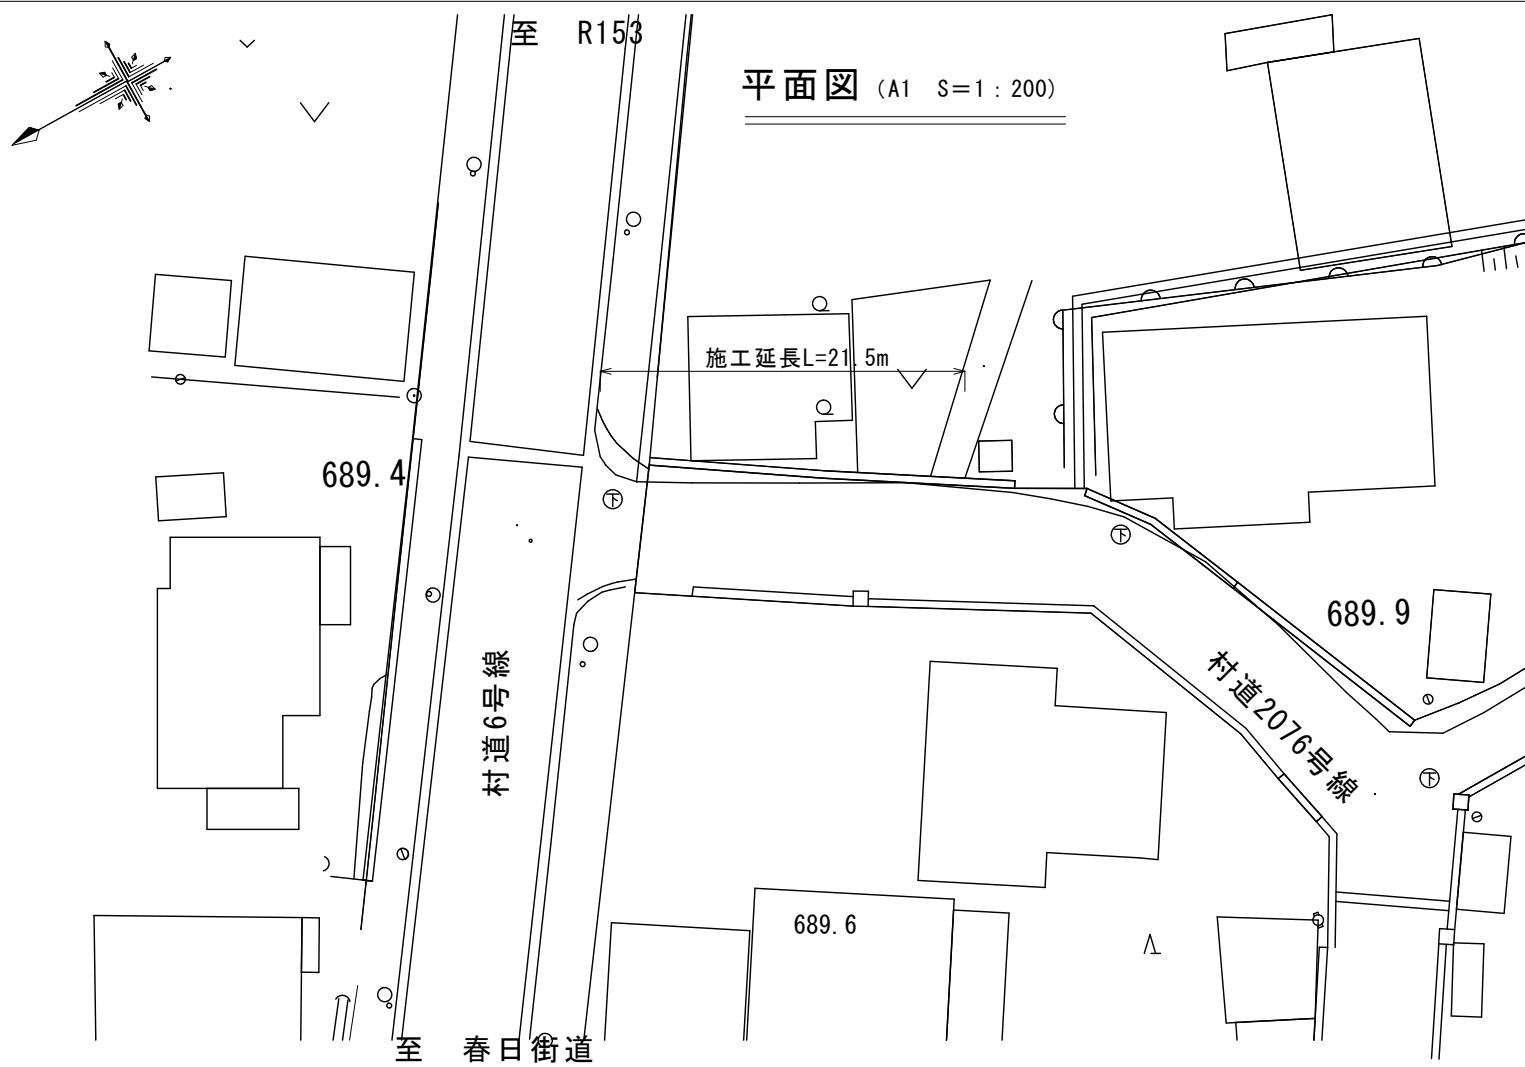




平面図 (A1 S=1:200)

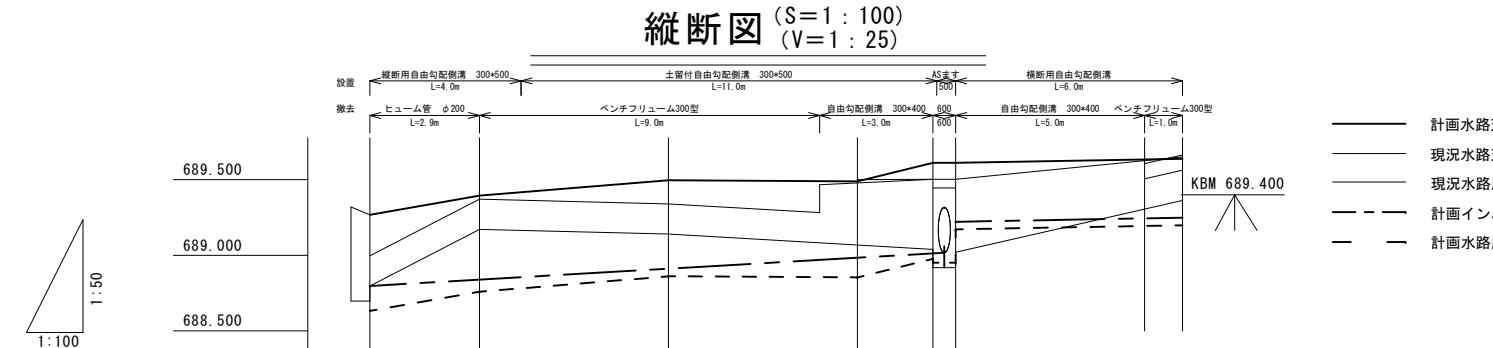

■ 計画水路天端
■ 現況水路天端
■ 現況水路底
■ 計画インバート
■ 計画水路底

計画水路天端高	689.319 (L=2.9m, D=0.10m, S=2.0%)									
計画高	±0									
インバート厚さ	165									
現況水路天端高 (測点)	689.267 (689.371, 79, 73, 50, +156, +111, +166, -25)									
追加距離	0 (0, 2.90, 2.90, 7.90, 5.00, 5.00, 12.90, 14.90, 21.50, 6.60)									
点間距離	No. 0 (No. 0, 0, 0, 0, 0, 0, 0, 0, 0, 0)									
測点	No. 0 (-2.9, No. 0, 0, 0, 0, 0, 0, 0, 0, 0)									


横断図 (S=1:50)

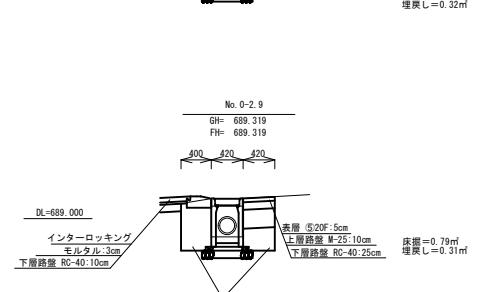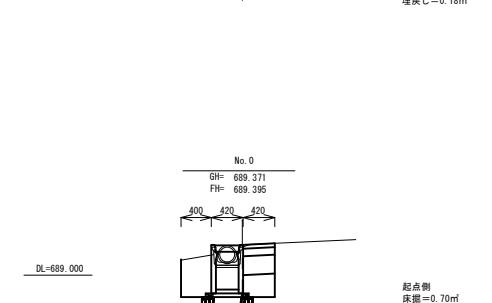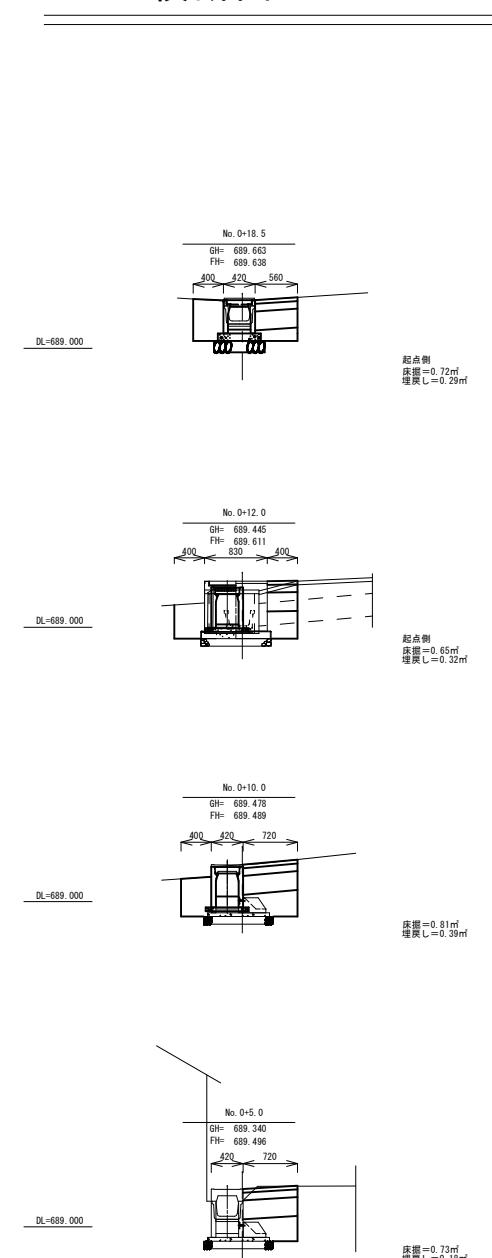

実施図

令和7年度 村道2076号側溝改修工事	番号	1/2	平面図・横断図	縮尺	図示
路線名 : 村道2076号線					
田畠中段18号線					
上伊那郡 南箕輪村 田畠					
村長 藤城 課長 武井 照浦 嶋 設計 唐澤					
南箕輪村役場					

展開図 S=1:50

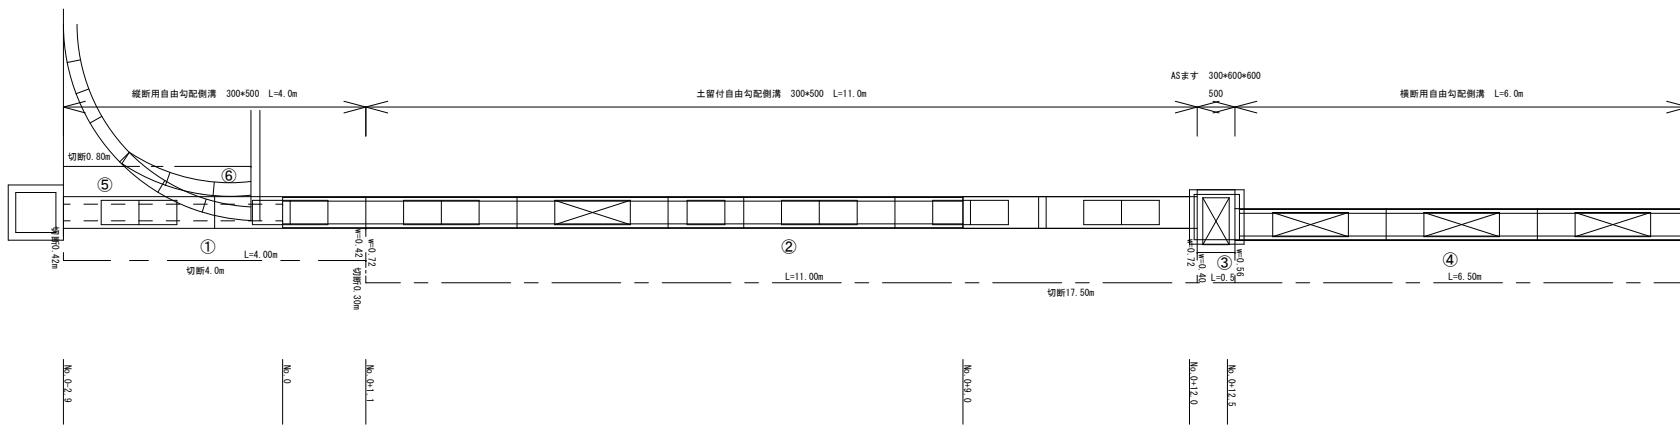

側溝工

自由勾配側溝 (縦断 300×500) L=4.0m
土留付自由勾配側溝 (縦断 300×500) L=11.0m
自由勾配側溝300型 コンクリート蓋 (L=0.5m) 1枚
自由勾配側溝300型 グレーティング蓋 (L=1.0m) 1枚
AS枠 (300×600×600 グレーティング110° 開閉) 1箇所
自由勾配側溝 (横断 300×300) L=6.0m
自由勾配側溝300型 横断用グレーティング蓋 (L=1.0m) 3枚

舗装切断

$$0.80+0.42+4.00+0.30+17.50+0.56=23.58m$$


舗装取り壟

$$\begin{aligned} \text{①} 0.42 \times 4.00 &= 1.68m^3 \\ \text{②} 0.72 \times 11.00 &= 7.92m^3 \\ \text{③} 0.40 \times 0.50 &= 0.20m^3 \\ \text{④} 0.56 \times 6.50 &= 3.64m^3 \\ \text{⑤ CADより} & 1.25m^3 \\ \text{合計} & 14.69m^3 \\ \text{⑥ CADより} & 0.49m^3 \\ \text{合計} & 13.87m^3 \\ \text{⑥ インターロッキング CADより} & 0.19m^3 \end{aligned}$$


舗装復旧

$$\begin{aligned} \text{①} 0.42 \times 4.00 &= 1.68m^3 \\ \text{②} 0.72 \times 11.00 &= 7.92m^3 \\ \text{③} 0.40 \times 0.50 &= 0.20m^3 \\ \text{④} 0.56 \times 6.50 &= 3.64m^3 \\ \text{⑤ CADより} & 1.25m^3 \\ \text{合計} & 14.69m^3 \\ \text{⑥ インターロッキング CADより} & 0.19m^3 \end{aligned}$$

取壟し構造図 S=1:25

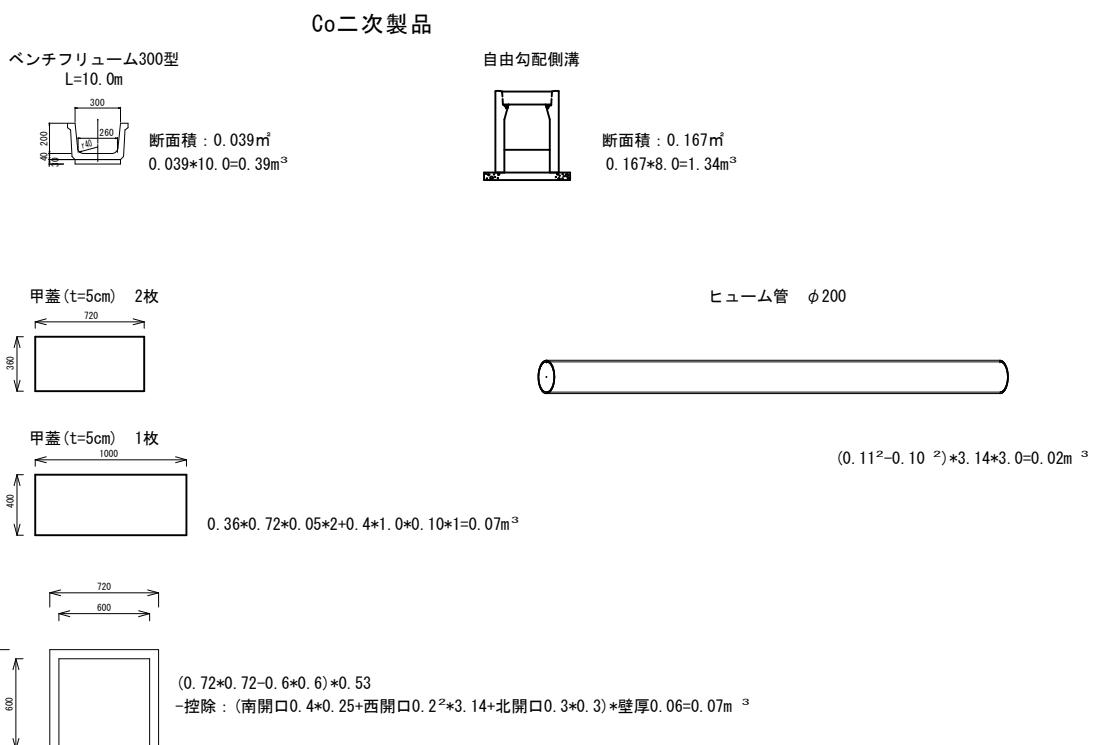


構造図 S=1:25

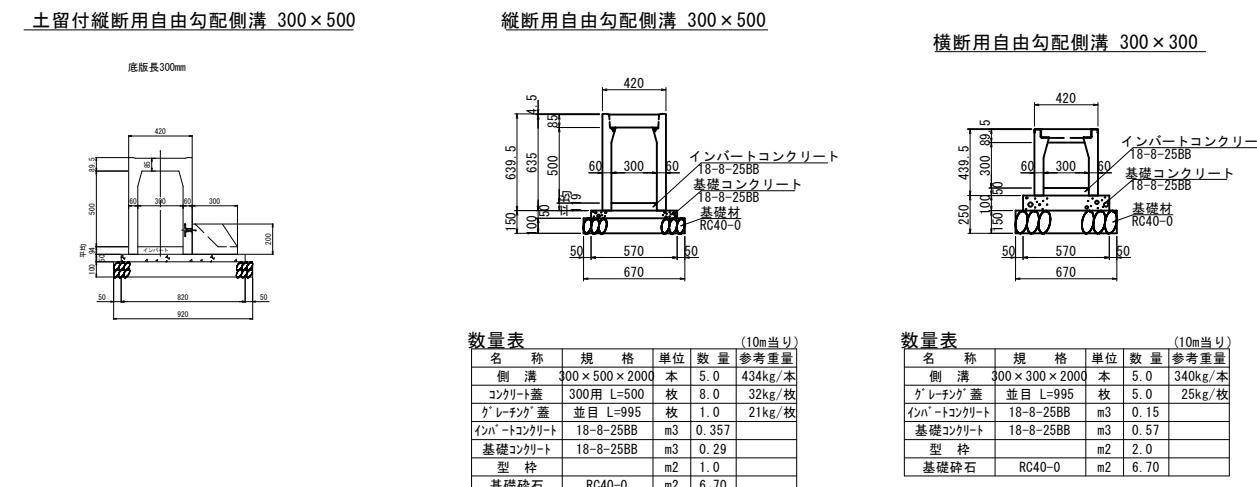

(10m当り)					
名 称	規 格	単位	数 量	参 考 重 量	
側溝	300×500×2000	本	5.0	434kg/本	
コクリート蓋	300用 L=500	枚	8.0	32kg/枚	
グレーティング蓋	並目 L=995	枚	1.0	21kg/枚	
インバートコンクリート	18-8-25BB	m3	0.357		
基礎コンクリート	18-8-25BB	m3	0.29		
型枠		m2	1.0		
基礎碎石	RC40-0	m2	6.70		

(10m当り)					
名 称	規 格	単位	数 量	参 考 重 量	
側溝	300×300×2000	本	5.0	340kg/本	
グレーティング蓋	並目 L=995	枚	5.0	25kg/枚	
インバートコンクリート	18-8-25BB	m3	0.15		
基礎コンクリート	18-8-25BB	m3	0.57		
型枠		m2	2.0		
基礎碎石	RC40-0	m2	6.70		

A S型 可変側溝用枠 (スタンダード) 枠ベース付き

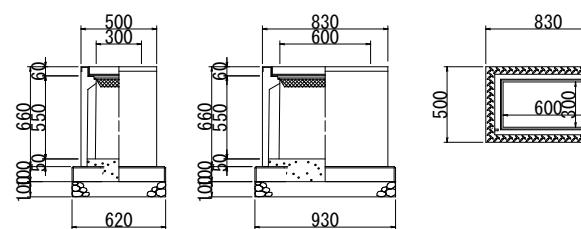

A S型 可変側溝用枠 1基当たり材料表					
名 称	規 格	単位	数 量	備 考	
A S型 可変側溝用枠	300×600×600	基	1.00		
枠ベース	300×600 用	枚	1.00		
基礎碎石	RC-40 t=100	m ²	0.58		
インバートコンクリート	18-8-25	m ³	0.03		
グレーティング蓋	300×600 用	枚	1.00		

実施図

令和7年度 村道2076号線側溝工事				
番号	2/2	展開図	縮尺	図示
路線名	村道2076号線			
実施区間	田畠中段18号線			
上伊那郡	南箕輪村 田畠			
村長	藤城 誠	武井 照	浦嶋 設計	唐澤
役場	南箕輪村役場			